



伊地山分水工吸水槽構造図 (2/2) S=1/30

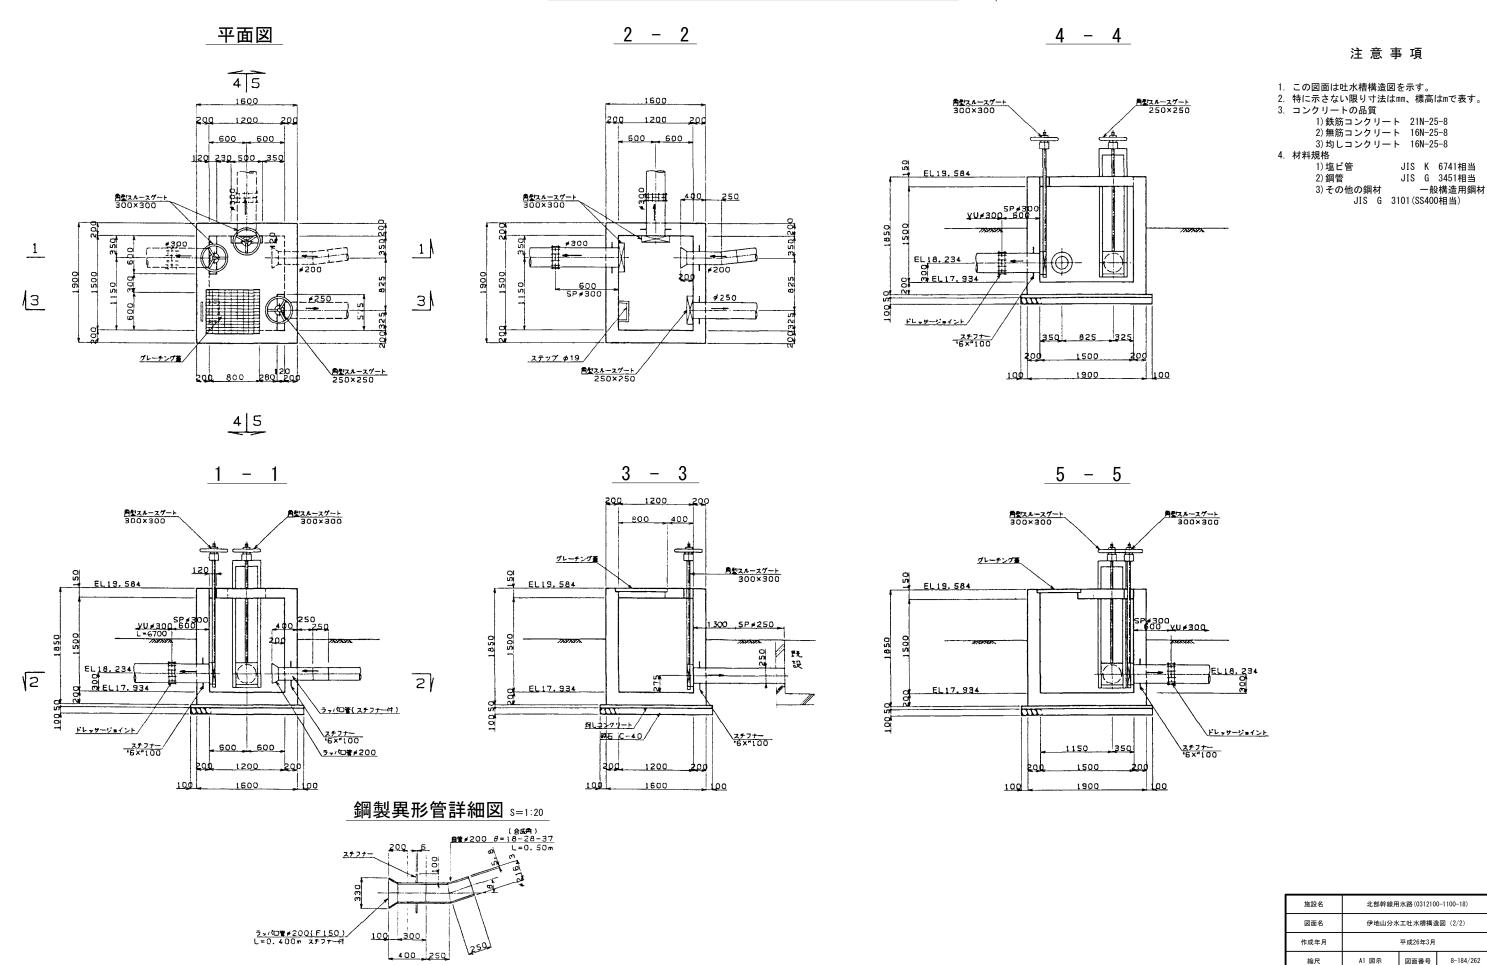

関東農政局 両総農業水利事業所

伊地山分水工建屋構造図(1/2)

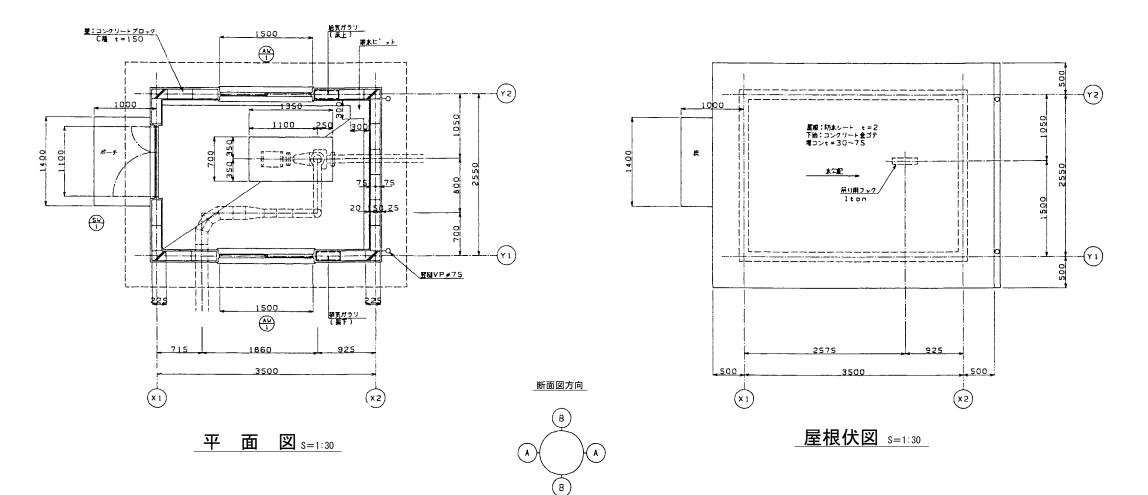


注意事項


4. 材料規格

1)塩ビ管 JIS K 6741相当 2)鋼 管

JIS G 3451相当 一般構造用鋼材 3) その他の鋼材

JIS G 3101(SS400相当)

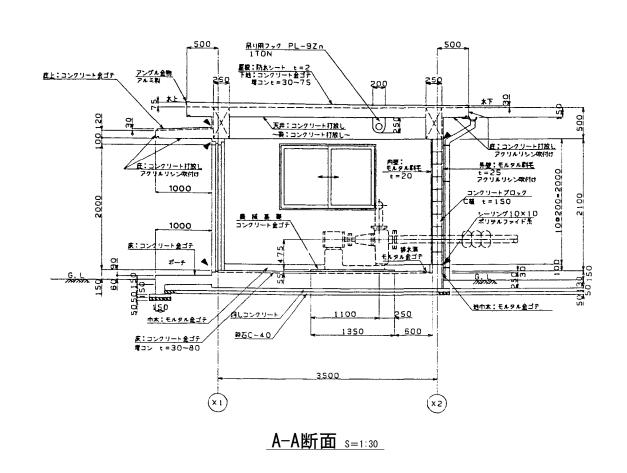

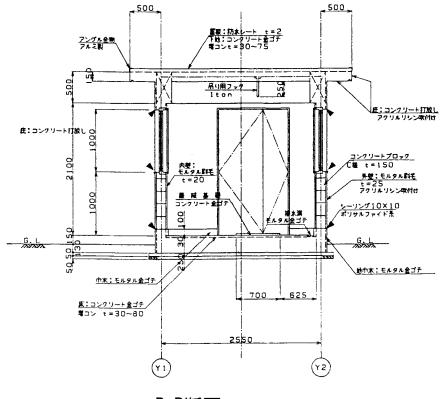


B-B断面 s=1:30


施設名	北部幹線用水路(0312100-1100-18)		
図面名	伊地山分水工建屋構造図 (1/2)		
作成年月	平成26年3月		
縮尺	A1 1:30 A2 1:42	図面番号	8-185/262
<i>\(\phi</i> + \(\phi \)	関東農政局	品 両総農業2	水利事業所
作成者			

伊地山分水工建屋構造図(2/2)


注意事項

- 1. この図面は機場工構造図を示す。 2. 特に示さない限り寸法はmm、標高はmで表す。

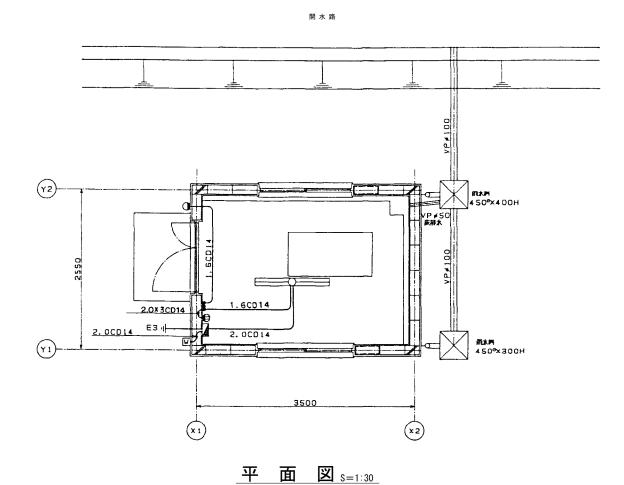

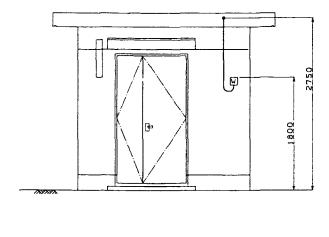


A DA					
記号	名 称	何考			
Ū	屋外計器箱				
	電灯分電艦				
	學光灯 FL40W×2 高力率型	コンクリートポックス			
0	学光灯 FL20W×1 防水ブラケット	アウトレットボックス			
***	是込みタンプラスイッチIP10A×3	ピニールボックス プラスチックブレート			
	コングリート等度込む管配験				
(b)	埋込コンセント15A2ロアース付防水型	ビニールボックス			
\boxtimes	西大排大青				

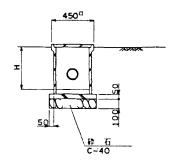

雨水排水桝 S=1:20

施設名	北部幹線用水路 (0312100-1100-18)		
図面名	伊地山分水工建屋構造図 (2/2)		
作成年月	平成26年3月		
縮尺	A1 図示	図面番号	8-186/262
the edit str.	関東農政局	品 両総農業	水利事業所
作成者			


伊地山分水工異形管構造図

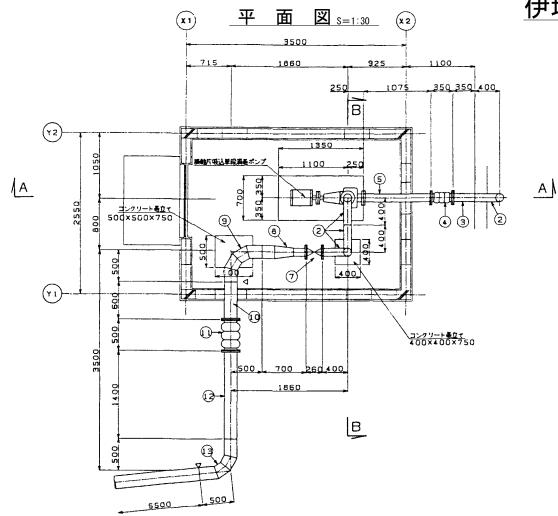

管材一覧表

5 5	- 4	規 核	售系	备 考
1	≠125	片フランジ付切管 L=2.450 m	1	
2	≠125	90°8# L=0.800m	2	
3	≠ 125	片フランジ付切席 L=0.350m	i	
④	≠125	ゴム製可とう管 100mm個心用 菌フランジ L=0.350m	1	
(5)	≠125	両フランジ付切度 L=1.075m	1	
6	≠125	ドフランジ付切着 L=0.185m	1	
7	≠125	大道用仕切弁(7.5 Kg/cm²)	1	
8	≠ 200	片落5管200×125 L=0.70m	1	
9	≠ 200	90'8 L=1.000m	1	
0	≠200	ガフランジ付 が を L=0.600m	1	
0	≠ 200	ゴム製可とう管 100mm個心用 面フランジ L=0.500m	1	
3	≠200	ドフランジ付切着 L=1.400m	1	
13	≠200	84-16-3 伯管 L=1.000m	1	英语四字图
14)	∮ 125	フート弁	1	
(15)	ø125	スチフナー付90° 曲管 L=0.800m	1	
(6)	ø125	片フランジ付曲管 L=0.800m	1	


① 曲管詳細図

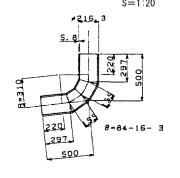



吐水槽部鋼管外面塗装詳細図


注意事項

- 1.この図園は最増加りの真形管の裏造図を示す。
- 2.特に示さない取り寸法はmm、標高はmで表す。 3.材料機構
 - 直管 JIS G 3443和当
 - 具形管 JIS G 3451相当 (異形拍管出既製角以外を臨示する。)
- 5. ▽ 印は現場溶液を示す、その他の管材は 工場制作時に溶液する。
- 4. 遊園集
- 1)内西塗装はタールエホ、キシ機能塗装とし、塗装方法は
- 水道用タールエポキシ衛駆逆装方法(JWW A
- K 115-1974)cs6.
- 政権はO. 5mm以上とする。
- 2)外荷塗装はアスファルト塗螺装とし、塗装方法は
- 水道用鋼管アスファルト塗装装方法(JIS G
- 3491-1977)によるものとし、方法及び厚さは次に示す。
- 直 管 イ)アスファルトプライマー登芸
- ロ)アスファルトビニロングロス 1日益、1日春、
- 八)最小庫 3.5mm
- 異形管 イ)アスファルトプライマー塗装
 - ロ)アスファルトピニロンクロス 2回差、1回差、 2重差
 - ハ)最小厚 5.0mm
- 3) 英法物内の管体輸出部分は、タールエポキシ線配送技
- 、とし献厚は〇、5mm以上とする。
- 4)スラストブロック部の外面要装は、次のとおりとする。
- 屋外・・・・アスファルトプライマー塗装
- 屋内・・・・タールエポキシ樹脂塗装

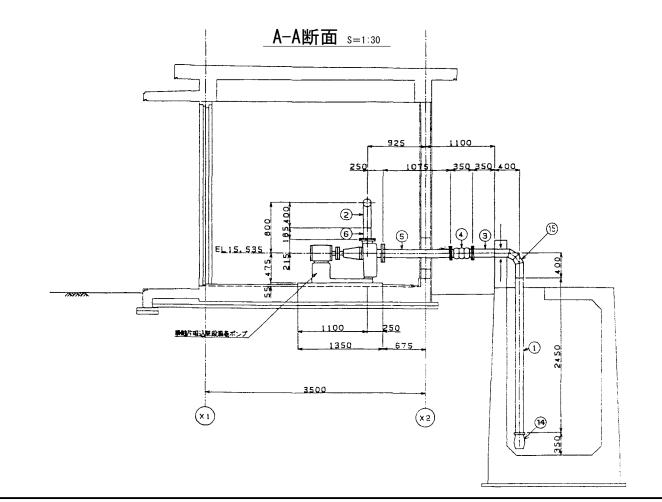

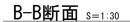

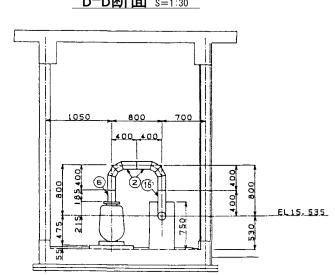

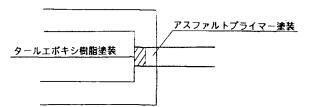

施設名	北部幹線用水路(0312100-1100-18)			
図面名	伊地山分水工異形管構造図			
作成年月	平成26年3月			
縮尺	A1 図示	図面番号	8-187/262	
作成者	関東農政局 両総農業水利事業所			
TFIX.包				

伊地山分水工付帯工構造図


2450

ø 300

1750

L型擁壁展開図 s=1:30


L型擁壁断面図 s=1:30

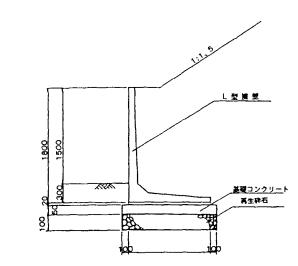

注意事項_

- 1. この図面は付帯工構造図を示す。
- 2. 特に示さない限り寸法はmm、標高はmで表す。
- 3. コンクリートの品質
 - 1)鉄筋コンクリート 21N-25-8 2)無筋コンクリート 16N-25-8 3) 均しコンクリート 16N-25-8
- - JIS K 6741相当 1) 塩ビ管 2)鋼 管 JIS G 3451相当 3) その他の鋼材 一般構造用鋼材
 - JIS G 3101(SS400相当)

階段工構造図 s=1:30

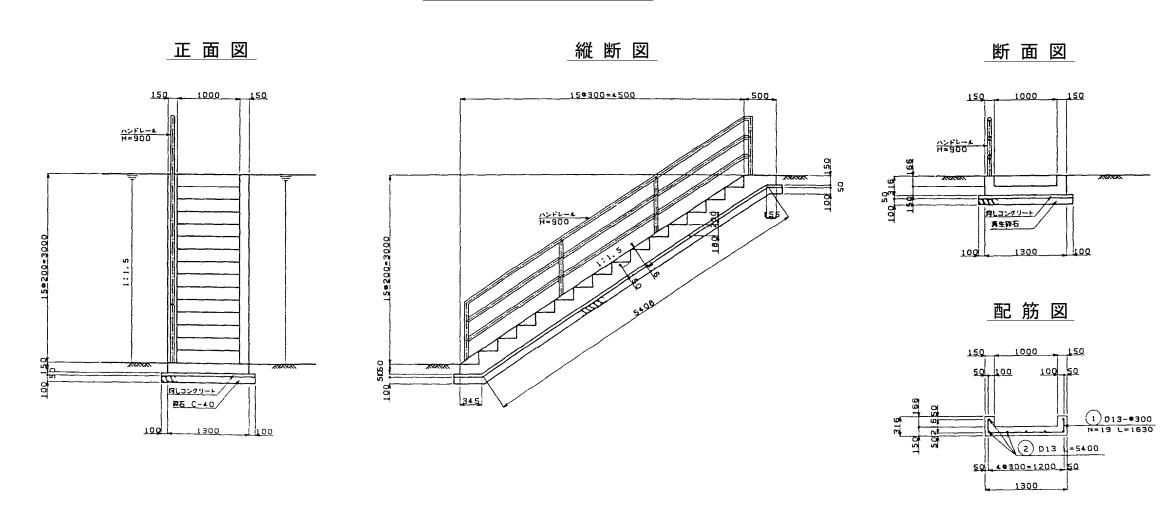

施設名	北部幹線用水路(0312100-1100-18)			
図面名	伊地山分水工付帯工構造図			
作成年月	平成26年3月			
縮尺	A1 1:30 A2 1:42	図面番号	8-188/262	
作成者	関東農政局 両総農業水利事業所			
TFIX.包				

伊地山分水エスクリーン構造図


※材質は全てステンレス製とする。


スクリーン正面図 S=1:20


S=1:20 正面詳細図 S=1:5


注 意 事 項

- 1. この図面はスクリーンの構造図を示す。
- 2. 特に示さない限り寸法はmmで表す。
- 3. 材質は全てステンレス製とする。

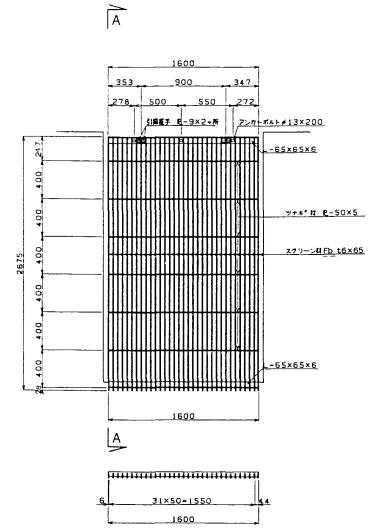


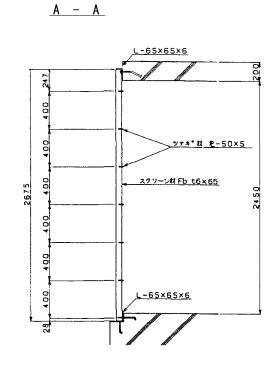

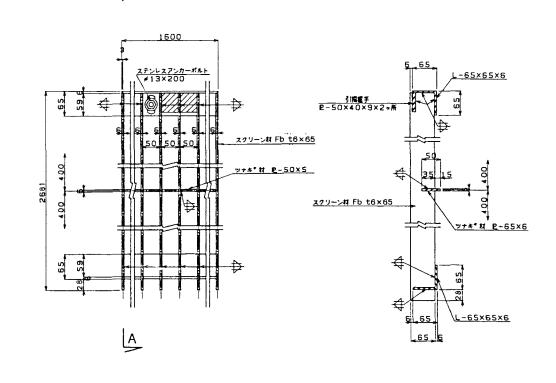

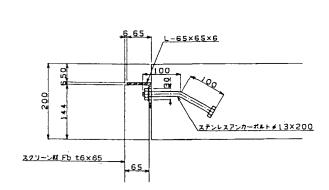

<u>スクリーン頂部</u>

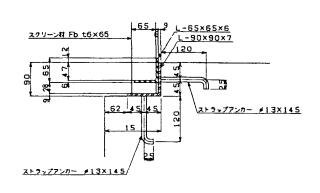

<u>スクリーン底部</u> S=1:5

施設名	北部幹線用水路(0312100-1100-18)			
図面名	伊地山分水エスクリーン詳細図 平成26年3月			
作成年月				
縮尺	A1 図示	図面番号	8-189/262	
作成者	関東農政局 両総農業水利事業所			
TFIX.包				